

RQ Planstraßen Achse 100

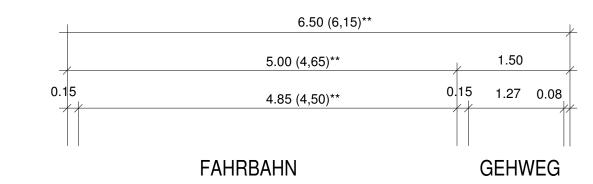


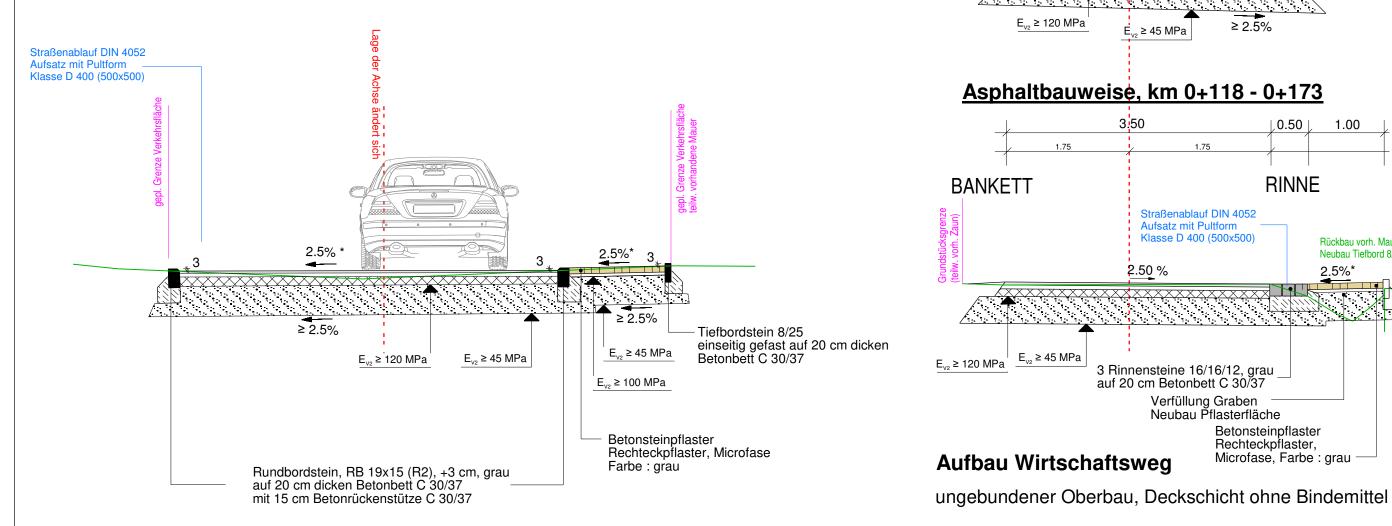


**) Fahrbahnbreite von km 0-000 bis km 0+083,50 eingeengt km 0+155 - 0+188 Fahrbahnbreite 4,35m km 0+188 - km 0+219 Fahrbahnbreite 2,65m (Weiterführung als Wirtschaftsweg) *) Neigung variiert - Lageplan/ Deckenhöhenplan sowie die örtlichen Gegebenheiten beachten

RQ Wirtschaftsweg, Achse 200

Ungebundene Bauweise, km 0+009,50 - 0+118

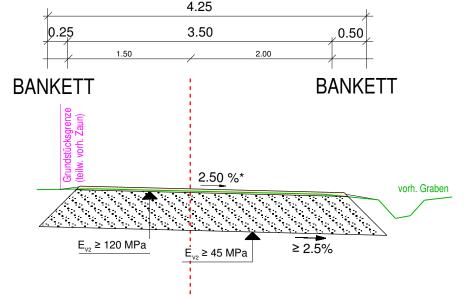

Asphaltbauweise, km 0+118 - 0+173

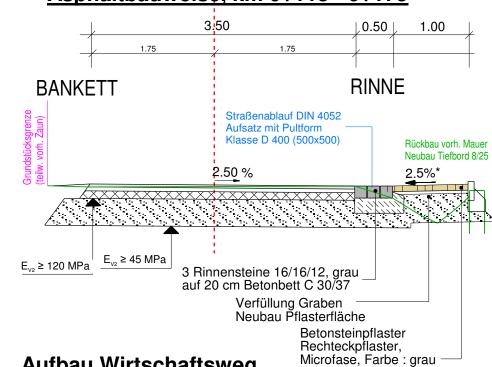


Aufbau Wirtschaftsweg


5 cm Deckschicht aus gebrochenem Basaltmaterial 0/16 50 cm Frostschutzschicht 0/45 gebrochenes Basaltmaterial, $Ev_{2} = 120 \text{ MPa}$

55 cm Oberbau


Oberbau Asphaltbauweise ab km 0+118 analog zu Planstraßen

RQ Planstraßen Achsen 300 + 400

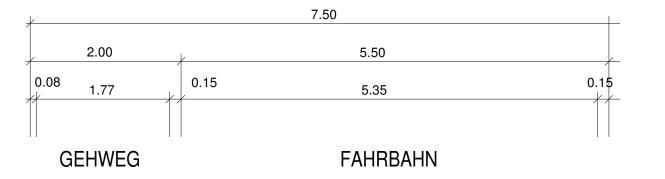


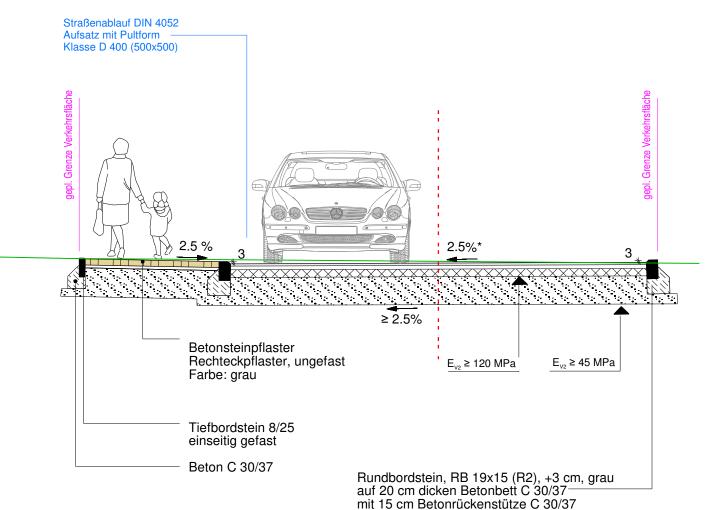

RQ Geh- und Radweg Achse 300, km 0+129 - 0+134

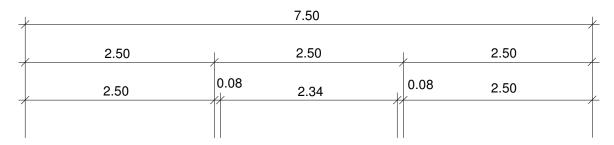

GEH- UND RADWEG GRÜNSTREIFEN

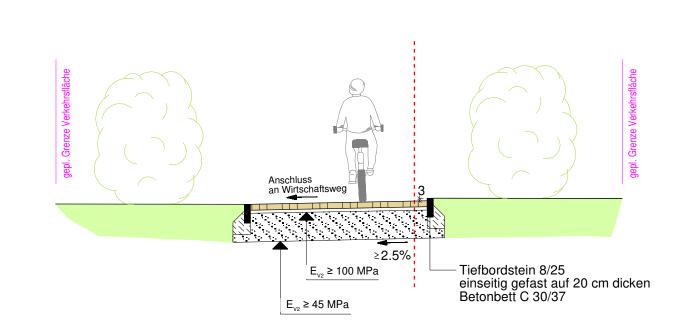

Aufbau Gehwege/ Radwege

Oberbau Pflasterbauweise

8 cm Betonsteinpflaster, grau, Rechteckpflaster, Mikrofase

4 cm Bettung aus Brechsand-Splitt-Gemisch 0/5

38 cm Frostschutzschicht 0/32 gebrochenes Basaltmaterial, $Ev_2 = 100 MPa$

50 cm Gesamtaufbau

Fahrbahnaufbau Planstraßen

Oberbau Asphaltbauweise

4 cm Asphaltdeckschicht, AC 11 DS, 50/70 5 cm Asphaltbinderschicht, AC 16 BS, 50/70 10 cm Asphalttragschicht, AC 32 TS, 50/70 36 cm Frostschutzschicht 0/45 gebrochenes Basaltmaterial,

 $Ev_a = 120 \text{ MPa}$

55 cm Oberbau

Schichtverbund zwischen den Asphaltschichten durch Aufsprühen einer Bitumenemulsion C40B5-S, Bindemittelmenge: 300 g/m²

Abstreumaterial aufbringen: quarzithaltige Abstumpfung Lieferkörnung 1/3

Oberbau Pflasterbauweise (Bereich Plätze)

Aufbau Baustraße

10 cm Asphalttragschicht, AC 32 TS, 50/70 (wird im Zuge des Endausbaus wieder ausgebaut) 37 cm Frostschutzschicht 0/45 gebrochenes Basaltmaterial $Ev_{2} = 120 \text{ MPa}$

47 cm Oberbau

Endausbau

10 cm Betonverbundsteinpflaster 30/30/10, grau 4 cm Bettung aus Brechsand-Splitt-Gemisch 0/5

41 cm Frostschutzschicht 0/45 gebrochenes Basaltmaterial $Ev_2 = 120 \text{ MPa}$

55 cm Oberbau

Bei nicht standfestem Erdplanum (Ev₂< 45MN/m²) ist

- 20-40 cm Bodenautausch mit Brechkorngemisch (0/45, 0/56, 0,/70 oder mit RC-Material) oder
- 40 cm Bodenverbesserung mit 1-2 Gew.-% Mischbinder aus Kalk-Zement-Gemisch (50/50) durchzuführen

1 Nr. Datum Name Art der Änderung

Ausführungsplanung

	Magistrat der Stadt Fulda Stadtplanungsamt - Sachgebiet Verkehrsplanung Schloßstraße 1 - 36037 Fulda	FUL® UNSERE STA	
	Bauvorhaben: Neubaugebiet Trätzhof "Am Hinterfeld"	Bearbeiter/-in	Ca
		Datum	25.06.19
	Bezeichnung:	Unterlage/ Blatt-Nr.: 6	
	Straßenquerschnitte		
		Maßstab: 1:50	
	Aufgestellt: Fulda,		
	Amtsleiterin		